



QUERSCHNITT BAU-KM 103,6+59 (WESTLICHE FAHRBAHN DER DONNERSBERGER BRÜCKE)

M = 1:200

(*) Höhen nach Vermessung vom 12.02.04

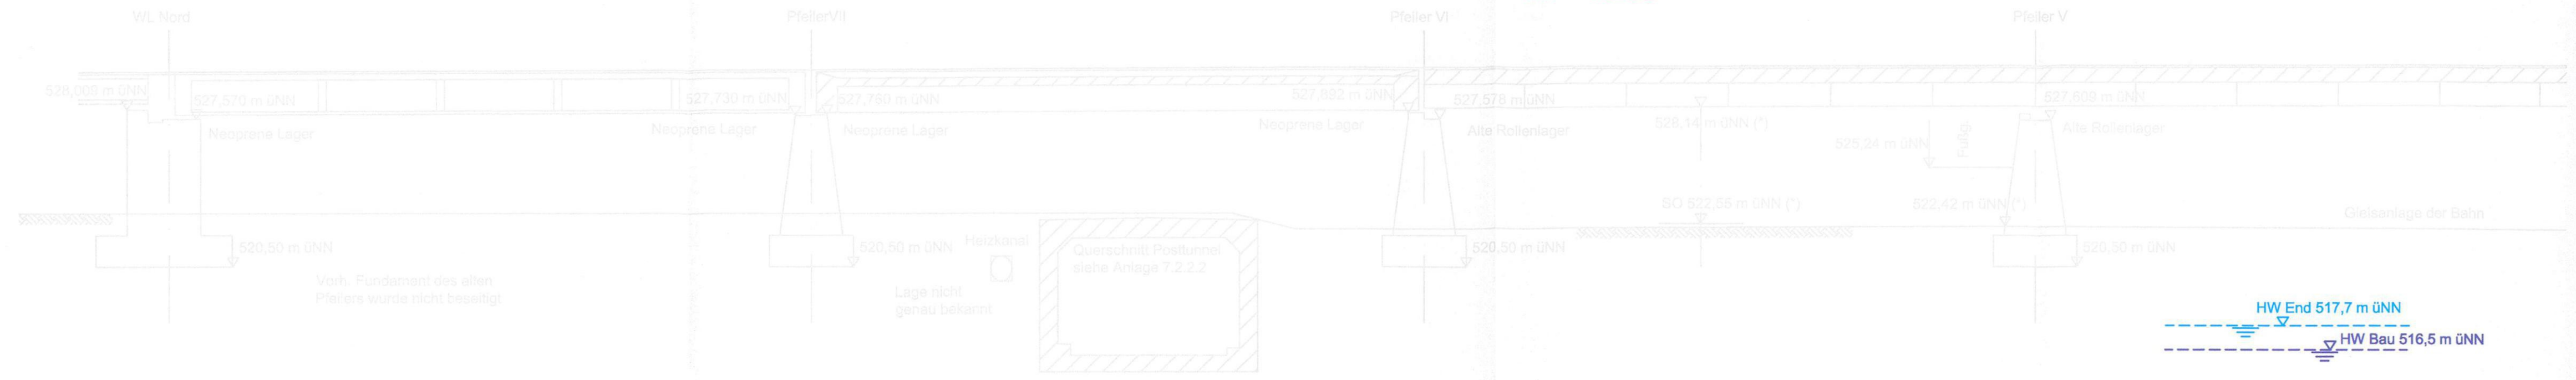


Schichtgrenzenverlauf Quartär/Tertiär ca. 510 m üNN

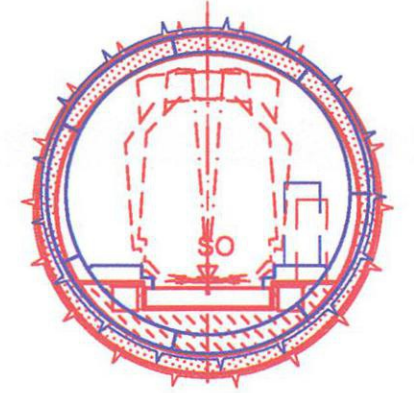

MOP S - ML

SO = 501,66m üNN
u = 45 mm

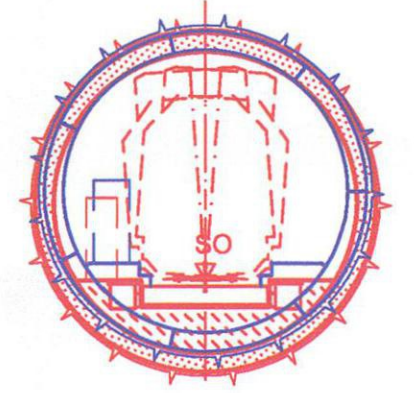

ML - MOP S

SO = 501,72 m üNN
u = 35 mm


Angaben zur Donnersberger Brücke aus Plan Baulos II und IVa/ Bestandsplan40/21-06 von Planungsbüro Obermeyer Die Lage der Pfeiler V-VI-VII-WLNord wurden auf der Grundlage der Vermessung der DB Projektbau Ingenieurvermessung vom April 2004 dargestellt.

zugehörige Pläne


Anlage: 4.5 A Lageplan Bau-km 103,0+21 - 103,7+19

geändert
DB ProjektBau GmbH, 18.05.2010
gez.: ppa. Scheller i.v.

Hinweis:
Rot alte Planung
Blau neue Planung

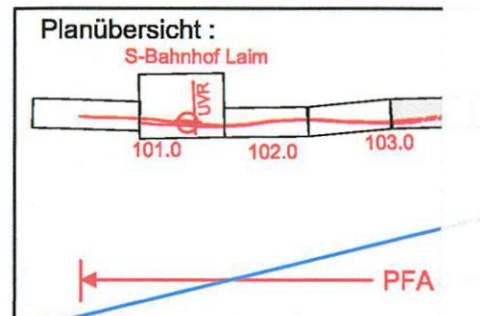

Planfeststellung nach § 18 AEG
erteilt am 09.06.2015
Eisenbahn-Bundesamt, Außenstelle München,
Az.: 61134-611pps/001-2300#003

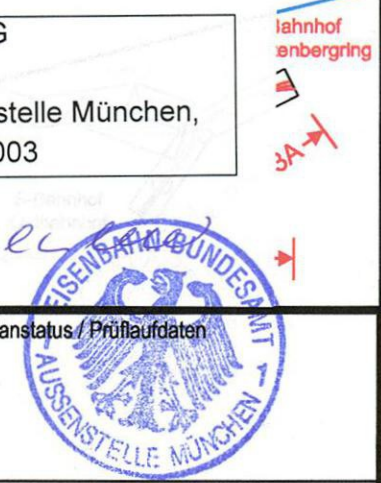

Nr.	Änderung / Ergänzung	Datum	Name / Stelle	Planstatus / Prüflaufdaten
h	Tektur 2010	09.04.2010	EWI	

Planfeststellung PFA 1 Querschnitt Donnersberger Brücke Bau-km 103,6+59

Bauherr / Auftraggeber DB DB Netz AG Niederlassung Süd Richelstraße 3, 80634 München Tel. 089 / 1308-0	Bauherr / Auftraggeber DB DB Station & Service AG Bahnhofsmanagement München Bayerstr. 10, 80225 München, Tel. 089 / 1308-0	Bauherr / Auftraggeber DB DB Energie GmbH Richelstraße 3 80634 München Tel. 089 / 1308-0
---	---	---

Planersteller: OBBERMEYER PLANEN + BEREITEN GmbH	DE-Consult Deutsche Eisenbahn-Consulting GmbH	PSP
---	---	------------

Projektgesellschaft: Baumanagement DB ProjektBau GmbH Niederlassung Süd Projektzentrum München 2 Datum: 18.10.05	Die Bahn Richelstraße 3 80634 München Tel. 089 / 1308-0 Unterschrift: i.v.
--	---

Maßstab: 1:200	Bauvorhaben: 2. S-Bahn-Stammstrecke München ML / MOPS Bau-km 100,6+00 - 110,1+65 MAMP / MLEU Bau-km 300,0+00 - 301,6+27 / 1,6+27 - 2,1+75 MOPS / MLEU Bau-km 0,0+00 - 1,7+00	Höhensystem Normalhöhen NN Koordinatensystem GK - System
-------------------	---	---

ggf. weitere Projektdaten zum Bauvorhaben		Barcode / Ident - Code
Bauwerksnummer		Brückennummer
Strecke	Kilometer	Kennzahl
Belastungsannahmen		Werkstoffe